

Пк.рб. примен.

Справ. N

1

2

3

4

5

6

7

8

9

10

Данные питающей сети.

Аппарат на вводе

Тип, ном. ток А.

Сборные шины

Аппараты отходящих линий

Тип, Номинальный ток А.

Линия

Марка, количество и сечение проводов, жил кабелей.

Ввод электропитания

QF0 100A (C)

L1,L2,L3

N

PE

QF1 6A (C)

QF2 10A (C)

QF3 10A (C)

QF4 10A (C)

QF5 10A (C)

QF6 10A (C)

QF7 10A (C)

QF8 10A (C)

S1 16A МЕСТН.

S2 16A МЕСТН.

S3 16A МЕСТН.

S4 16A МЕСТН.

ВКЛ.

ВКЛ.

ВКЛ.

ВКЛ.

Клавишные выключатели

ВВГнг(A)-LSLTx 3x1,5

2-2

2-2

2-2

Электроприемник

Номер группы

Номинальная мощность, кВт.

Номинальный ток А

Наименование

A1

A2

A3

A4

Б1

Б2

Б3

Б4

Группа "А". Режим управления - местный ручной (клавишным выключателем по месту размещения освещения).

Группа "Б". Режимы управления - местный ручной (клавишным выключателем по месту размещения освещения) и дистанционный ручной (удалено от места размещения освещения переключателем на щите ЩО), полное отключение освещения - среднее положение переключателя S.

Изм.

Кол.уч.

Лист

Ндок.

Подп.

Дата

ЩО_ШКОЛА

30

Разработал

Проверил

Освещение школы

Стадия

Лист

Листов


1

3

Схема однолинейная



Формат А3

Инф. N подл.	Подпись и дата	Взам. инв. N

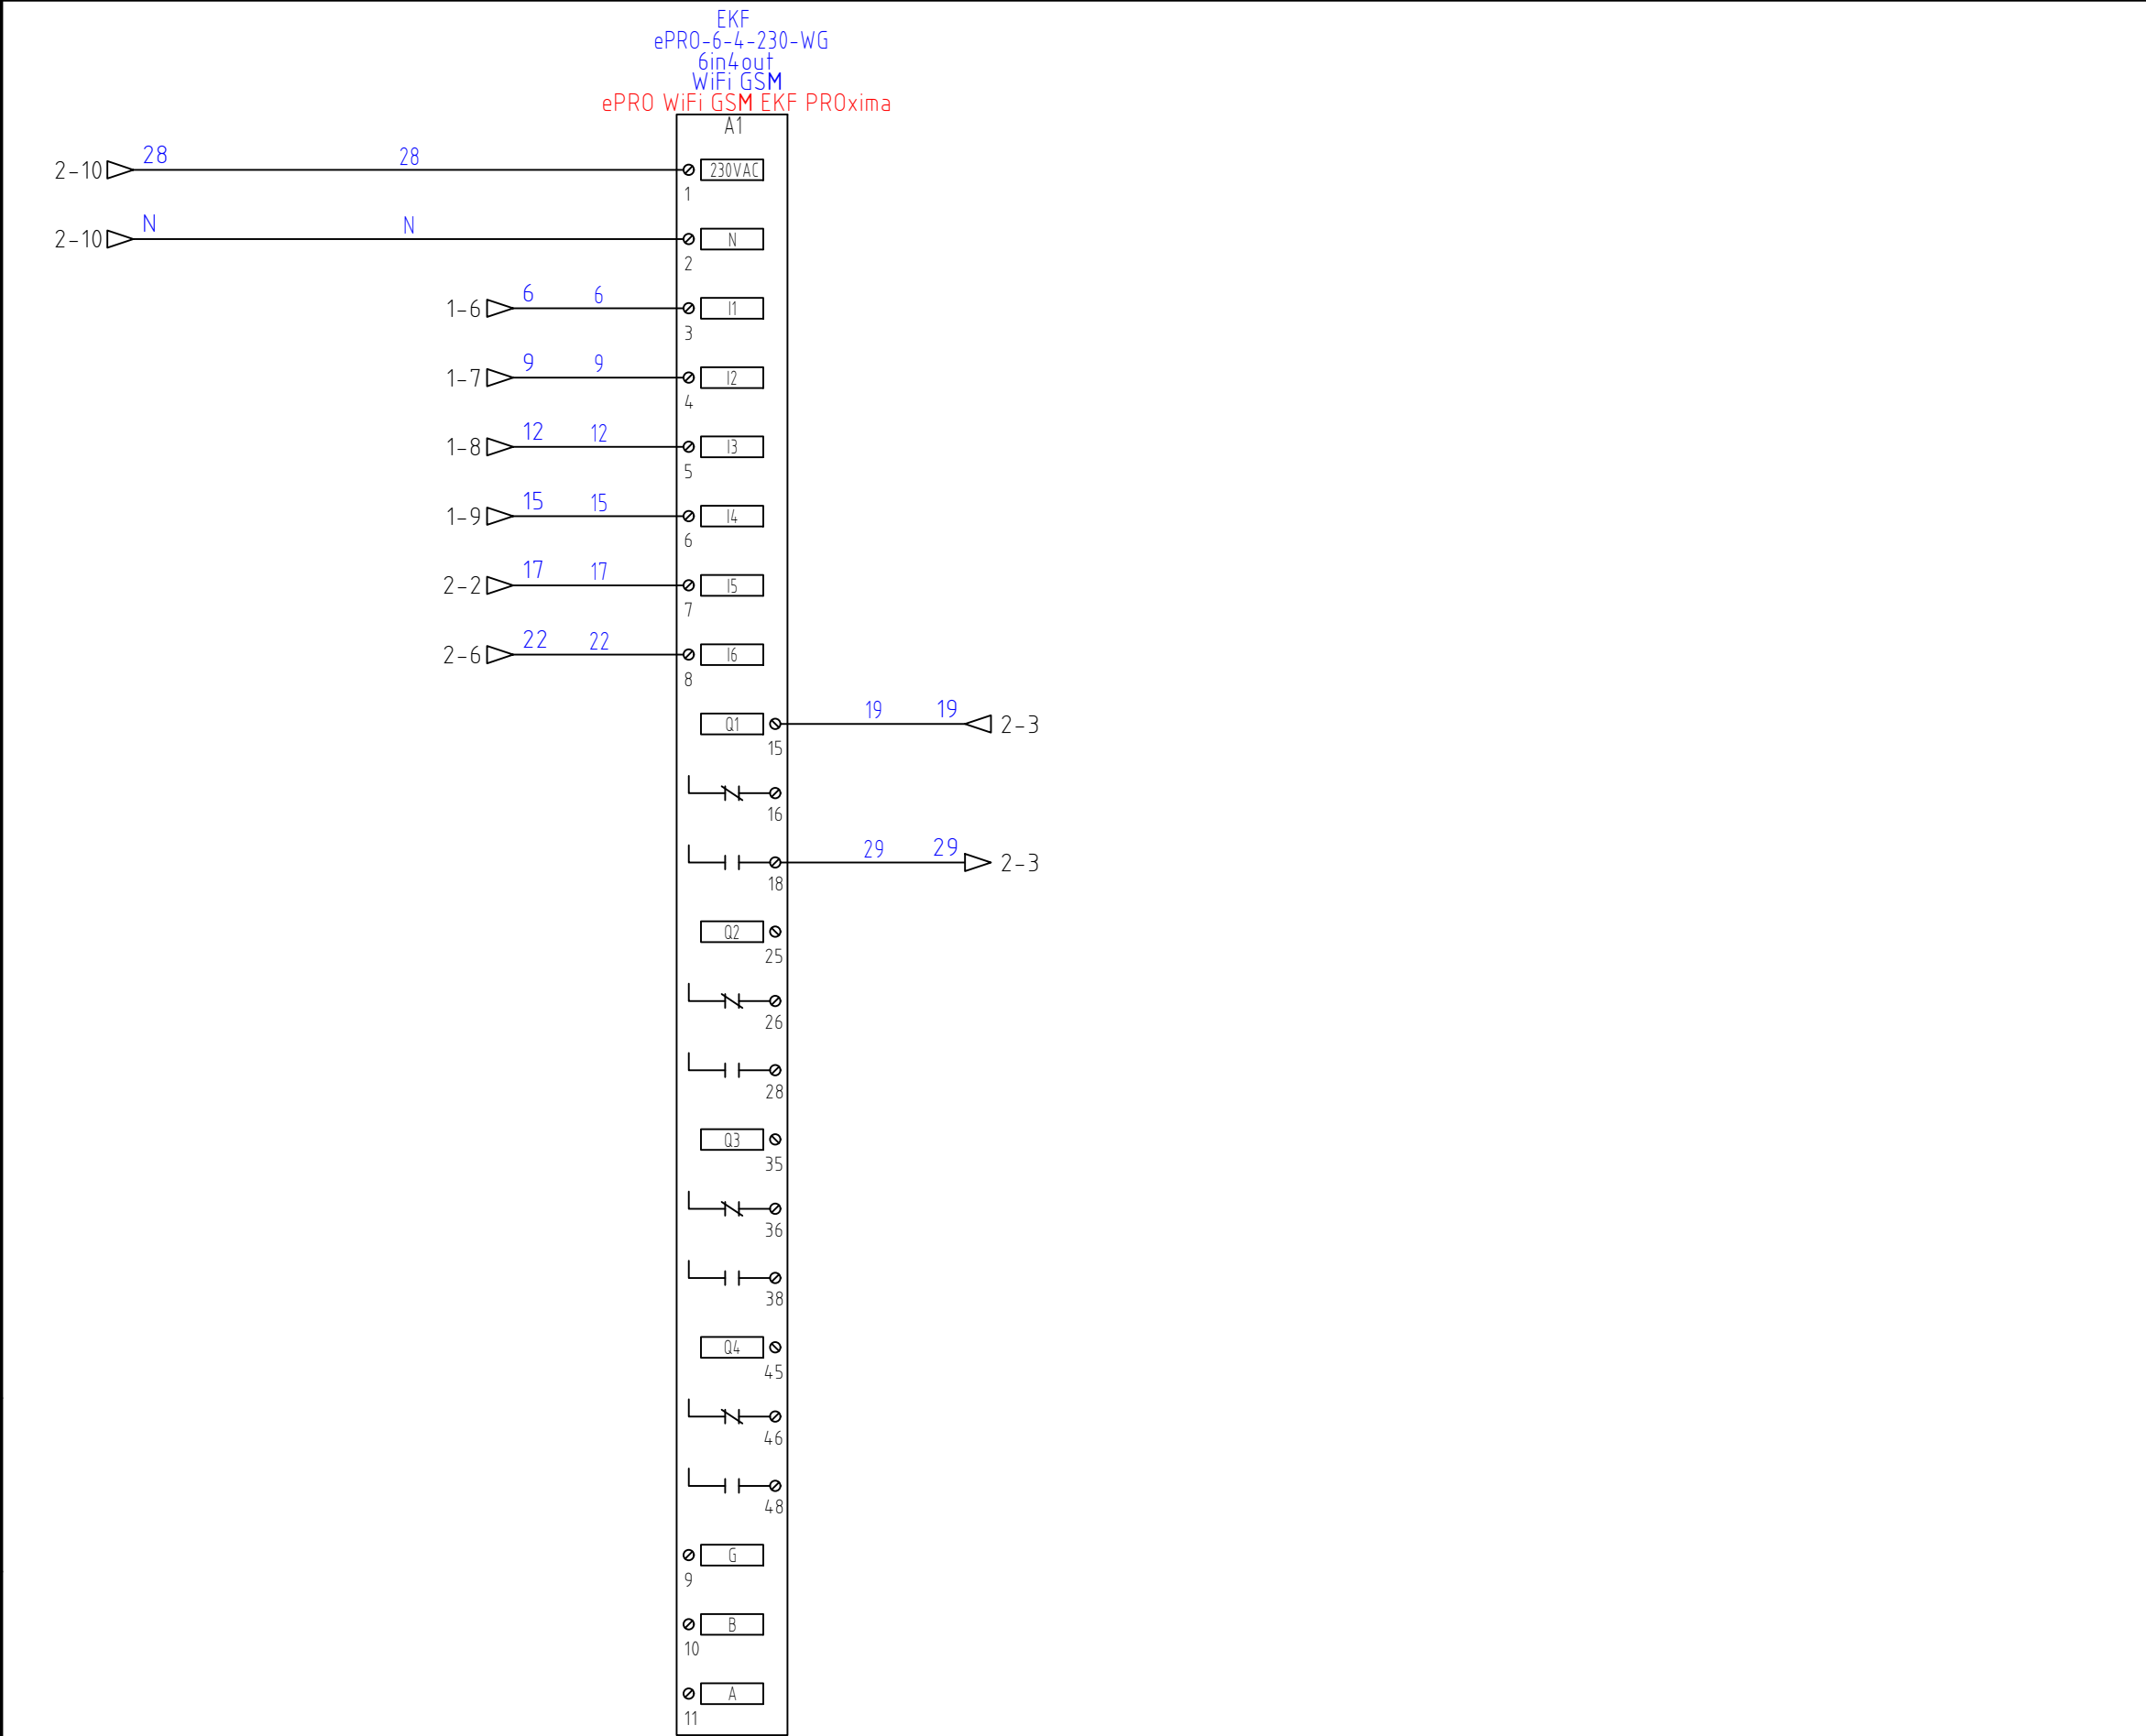

№ канала	Наименование сигналов A1 ePRO базовый модуль
Di1	Группа "Б1" включена
Di2	Группа "Б2" включена
Di3	Группа "Б3" включена
Di4	Группа "Б4" включена
Di5	Группа "В1" включена
Di6	Группа "В2" включена
D01	Команда включить группу "В1"
D02	Резерв
D03	Резерв
D04	Резерв

Изм.	Кол.уч.	Лист	N док.	Подп.	Дата	ЩО_ШКОЛА	30	Лист
								3

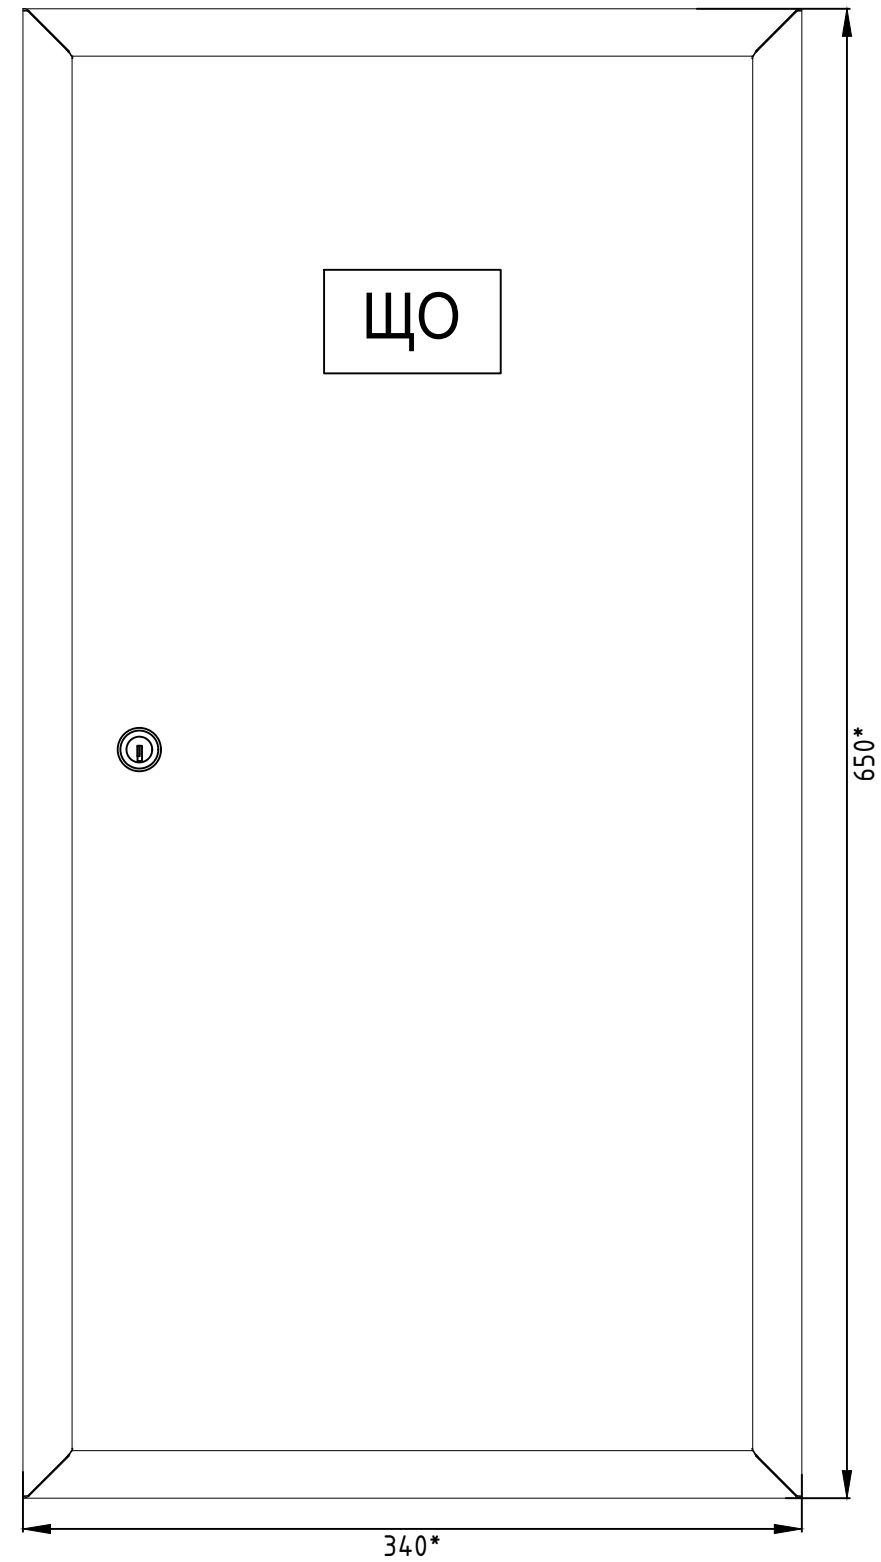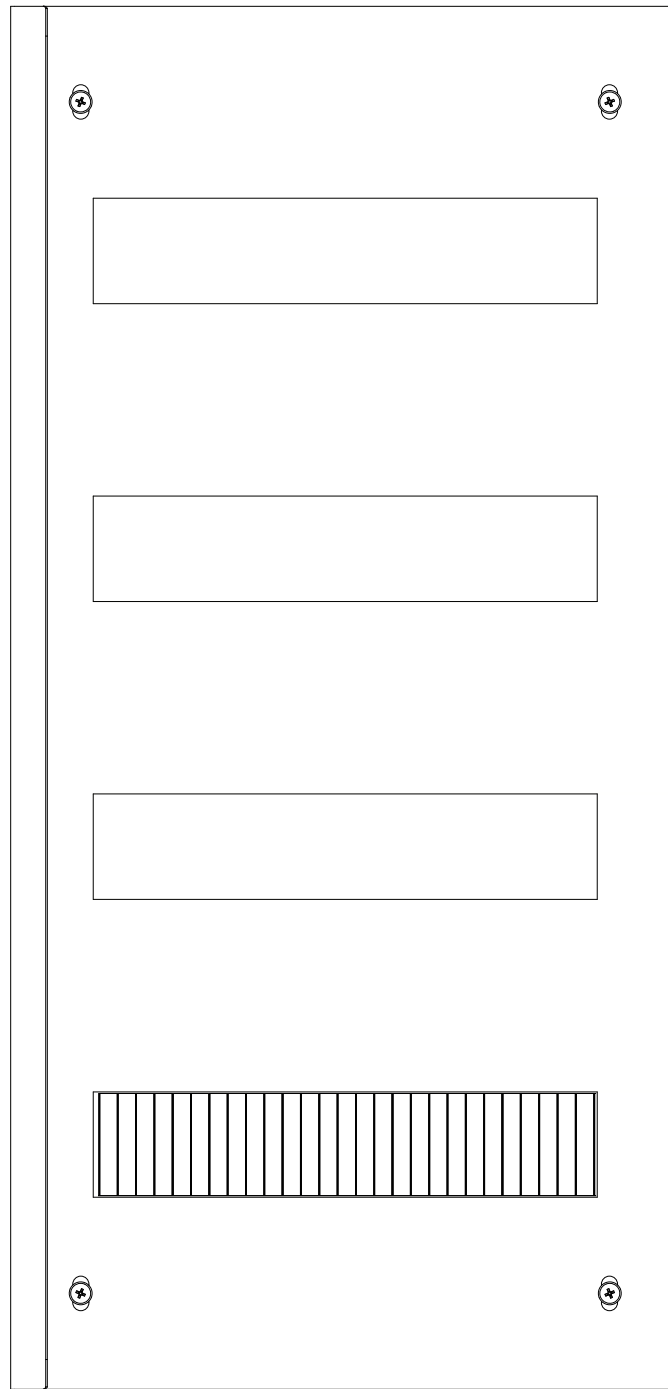

						ЩО_ШКОЛА	В0					
Изм.	Кол.уч.	Лист	Ндок.	Подп.	Дата							
Разработал							Освещение школы	Стадия	Лист	Листов		
Проверил									1	2		
							Чертеж общего вида					
Утвердил												

* Размер для справок

Инв.№. N	Взам.инв. N	Подпись и дата	Инв. N подл.	1	2	3	4	5	6	7	8	9	10				
				Перечень элементов													
				ПОЗИЦИОННЫЕ ОБОЗНАЧЕНИЯ		ОПИСАНИЕ						КАТАЛОЖНЫЙ НОМЕР		ИЗГОТОВИТЕЛЬ	К-ВО		
				QF0		Автоматический выключатель 3P 100A (C) 10kA BA 47-100 EKF PROxima						mcb47100-3-100C-pro		EKF	1		
				QF1		Автоматический выключатель 1P 6A (C) 6ка BA 47-63 EKF PROxima						mcb4763-6-1-06C-pro		EKF	1		
				QF2 QF3 QF4 QF5 QF6 QF7 QF8		Автоматический выключатель 1P 10A (C) 6ка BA 47-63 EKF PROxima						mcb4763-6-1-10C-pro		EKF	7		
				QF10 QF9		Автоматический выключатель 1P 16A (C) 6ка BA 47-63 EKF PROxima						mcb4763-6-1-16C-pro		EKF	2		
				QF11		Автоматический выключатель 1P 2A (C) 4,5kA BA 47-63 EKF PROxima						mcb4763-1-02C-pro		EKF	1		
				S1 S2 S3 S4 S5 S6		Трехпозиционный переключатель 1P 16A EKF Basic						tps-1-16		EKF	6		
				K1 K2		Импульсное реле RIO-1 EKF PROxima						rio-1		EKF	2		
						Щит распредел. встраиваемый ЩРВ-48 (650x340x120) IP31 EKF PROxima						mb11-48		EKF	1		
						Заглушка пластрона на 12 модулей для щита "Nova" EKF PROxima						nv-cover		EKF	2		
				KM1 KM2		Контактор модульный KM 20A 2NO (1 мод.) EKF PROxima						km-1-20-20		EKF	2		
				SB1 SB2		Кнопка модульная KM-47 (серая) EKF PROxima						mdb-47-grey-pro		EKF	2		
				A1		Контроллер базовый ePRO удаленного управления 68x\48мм 230В WiFi GSM EKF PROxima						ePRO-6-4-230-WG		EKF	1		
				KT1		Таймер электронный астрономический TM-AS EKF PROxima						tm-as		EKF	1		
						Зажим на DIN-рейку пластиковый 1 винт EW EKF PROxima						ahdw-ew		EKF	12		
				X1 X2 X3		Колодка клеммная JXB-2.5/35 серая EKF PROxima						plc-jxb-2.4/35gy		EKF	32		
						Заглушка для JXB-2,5/35 EKF PROxima						sak-2.5-35		EKF	3		